

# **MALÝ PROJEKT RODINNÉHO DOMU**



# **ALFA 3 PLUS**

## **ZRCADLOVÝ OBRAZ**

## Základní popis domu Půdorysy M 1:100 Pohledy M 1:100

## **ALFA 3 PLUS**

Jedná se o novostavbu rodinného domu. Rodinný dům je řešený jako samostatně stojící objekt. Dispozičně je řešen pro 4-5 člennou rodinu. Dům je jednopodlažní s obytným podkrovím, nepodsklepený. Hodí se pro rovinatý, popřípadě mírně svažitý terén.

### **DISPOZIČNÍ ŘEŠENÍ**

Rodinný dům je čtvercového půdorysného tvaru s garáží umístěnou z boční strany. V rohové části domu je umístěná apsida. Vstupní závětrí je vytvořené pomocí předsazené garáže a střešní konstrukce, které spolu s vikýřem nad vstupem působí dominantně. Nad hlavní částí domu i nad garáží tvoří zastřešení sedlová střecha.

Přes vstupní závětrí se přechází do chodby, ze které je přístupná hala. Hala tvoří hlavní komunikační prostor domu, který je přímo propojený s obývacím pokojem. Vzhledem k velikosti domu je obývací pokoj propojený s kuchyní a jídelní částí, což má za následek optické zvětšení těchto prostor. Z obývacího pokoje je východ na terasu. V hale je umístěné schodiště, které spojuje denní část domu na přízemí s noční částí na poschodí. Pod schodištěm je umístěná komora. V přízemí se ještě nachází pokoj, šatna, koupelna a spojovací chodba s garáží. Garáž je umístěná na boční straně domu.

Noční část domu se nachází v poschodí řešeném jako obytné podkroví. Tady se nacházejí 3 pokoje, koupelna, WC a 2 šatny. Ze dvou pokojů je přístup na balkon.

### **HLAVNÍ STAVEBNÍ KONSTRUKCE**

Základovou konstrukci tvoří základové pásy z prostého betonu C 12/16. Zdivo celého objektu je navrženo z pórabetonových pěsčných tvárnic YTONG. Stropní konstrukce nad přízemím je navržena v systému YTONG - bílý strop. Podhledy v podkroví jsou navrženy ze sádrokartonu RIGIPS.

Konstrukci krovu tvoří dřevěná vaznicová soustava s vaznicemi 180/220 mm a krokvemi 80/180 mm. Jako střešní krytina je použita pálená střešní krytina TONDACH.

Okna a vchodové dveře jsou navrženy plastové WINDEK s izolačním trojsklem

### **ZÁKLADNÍ ÚDAJE**

Sklon střechy:	40°
Užitková plocha:	
přízemí	94,65 m <sup>2</sup>
poschodí	85,00 m <sup>2</sup>
celkem:	179,65 m <sup>2</sup>
Obytná plocha celkem:	85,60 m <sup>2</sup>
Zastavěná plocha:	122,80 m <sup>2</sup>

### **NÁROKY NA ENERGIJU**

Výpočet tepelných ztrát byl proveden dle ČSN EN 12 831 a ČSN 73 0540, pro oblastní zimní výpočtovou teplotu tz = -17 °C.


Tepelná ztráta objektu	8,24 kW
Roční potřeba tepla pro vytápění	15,45 MWh/rok = cca 52,3 GJ/rok

### **PŘEDPOKLÁDANÝ INSTALOVANÝ PŘÍKON A SOUČASNÝ PŘÍKON DOMU:**

Při použití tepelného čerpadla s tepelnou centrálou – varianta elektro	
Druh příkonu:	P <sub>i</sub>
Dohromady :	26,2 kW

Při použití plynového kondenzačního kotle – varianta plyn	
Druh příkonu:	P <sub>i</sub>
Dohromady :	9,9 kW

# ALFA 3 PLUS-Z

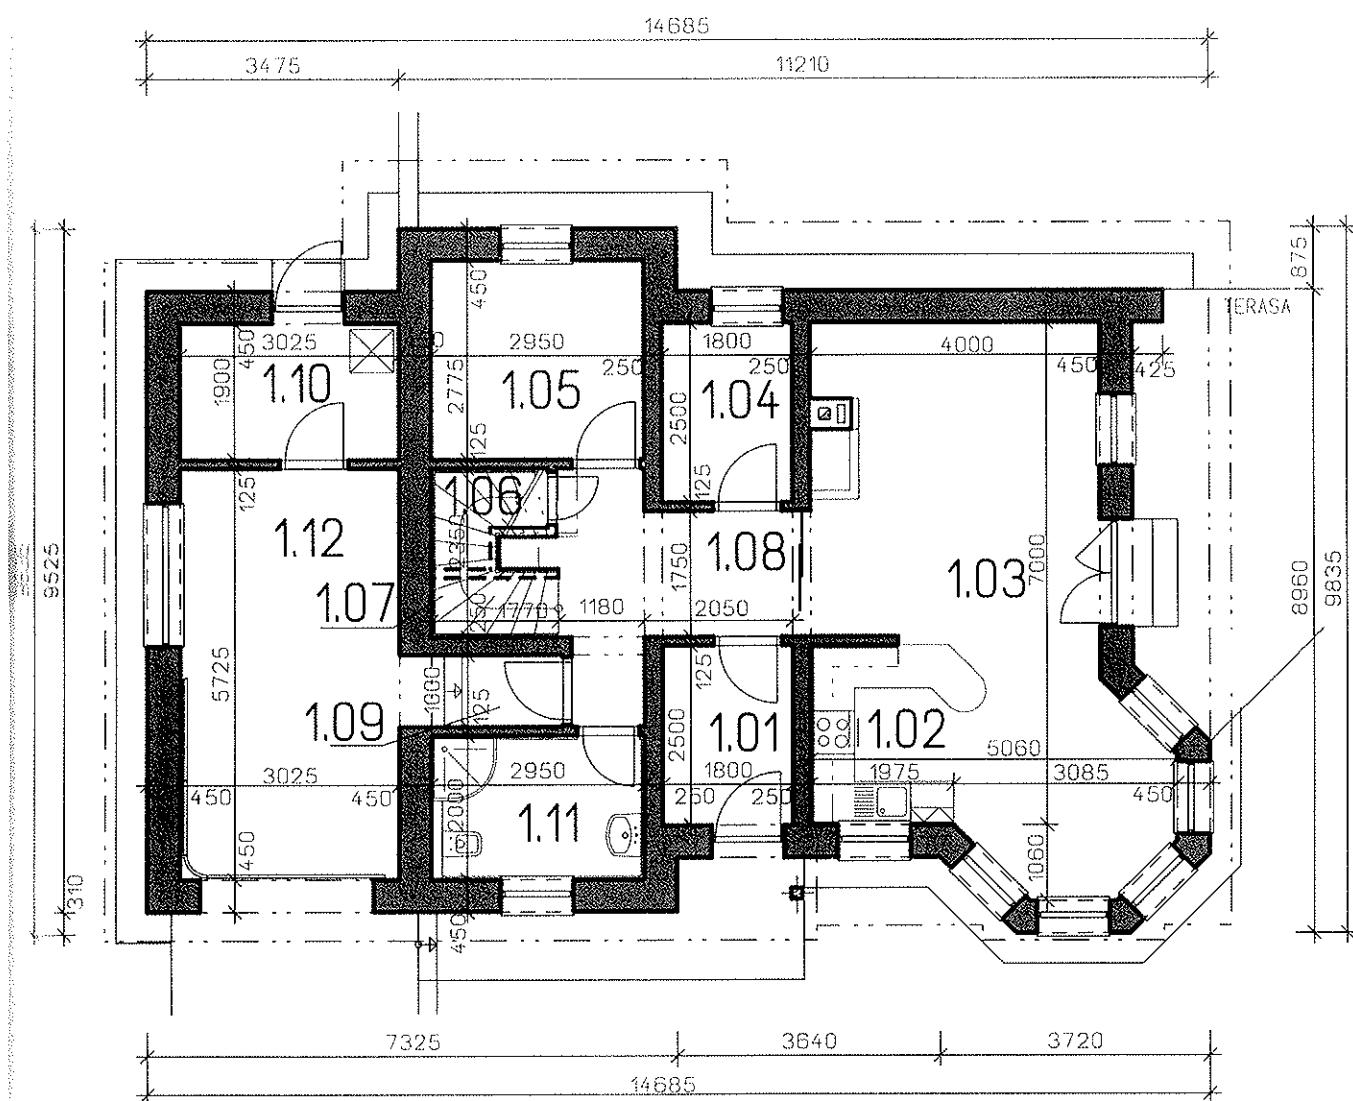


## LEGENDA MÍSTNOSTÍ

101	CHODBA	4,50 m <sup>2</sup>
102	KUCHYNĚ	5,00 m <sup>2</sup>
103	OBÝV. POKOJ + JÍDELNA	27,40 m <sup>2</sup>
104	SATNA	4,50 m <sup>2</sup>
105	POKUJ	8,20 m <sup>2</sup>
106	KOMORA	1,80 m <sup>2</sup>
107	SCHODISTÉ	4,00 m <sup>2</sup>
108	HALA	8,00 m <sup>2</sup>
109	CHODBA	2,30 m <sup>2</sup>
110	TECHNICKÁ MÍSTNOSTI	5,75 m <sup>2</sup>
111	KOUPELNA	5,90 m <sup>2</sup>
112	GARÁŽ	17,30 m <sup>2</sup>

DOPORUČENÁ ORIENTACE VSTUPU

J, Z, JZ

# ALFA 3 PLUS-Z

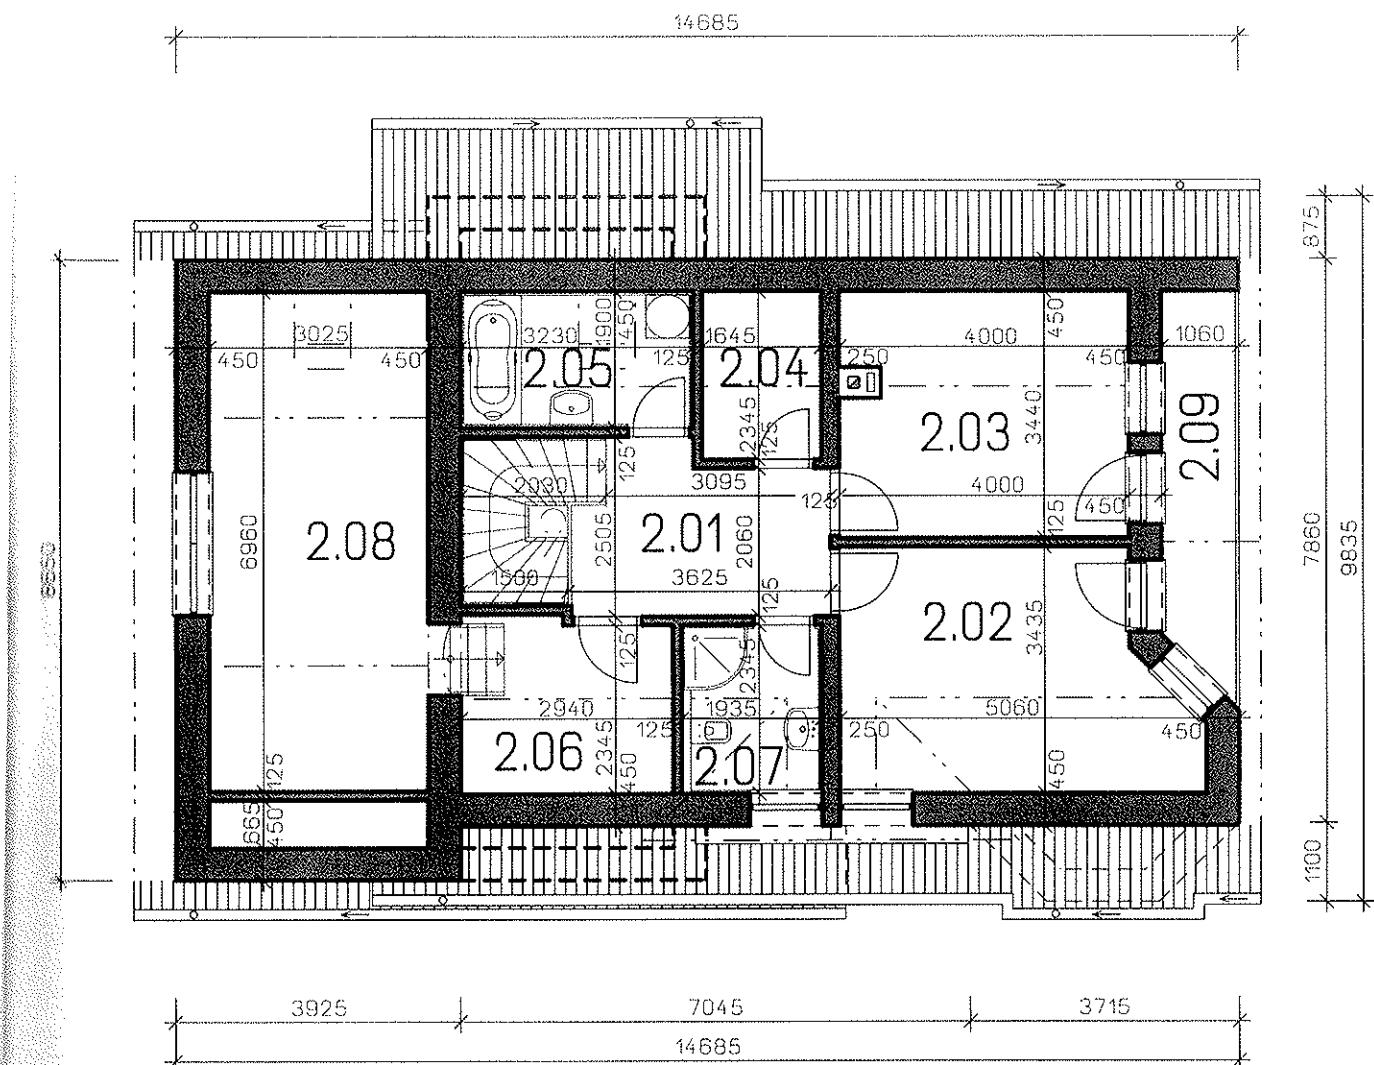

## LEGENDA MÍSTNOSTÍ

2.01 CHODBA	7,60 m <sup>2</sup>
2.02 POKJ	15,30 m <sup>2</sup>
2.03 POKJ	13,50 m <sup>2</sup>
2.04 SATNA	3,90 m <sup>2</sup>
2.05 KOUPELNA	6,10 m <sup>2</sup>
2.06 SATNA	7,10 m <sup>2</sup>
2.07 WC	4,50 m <sup>2</sup>
2.08 POKJ	21,10 m <sup>2</sup>
2.09 BALKON	5,60 m <sup>2</sup>


PŮDORYS PODKROVÍ

MĚŘITKO: 1:100

# ALFA 3 PLUS-Z



POHLED ČELNÍ

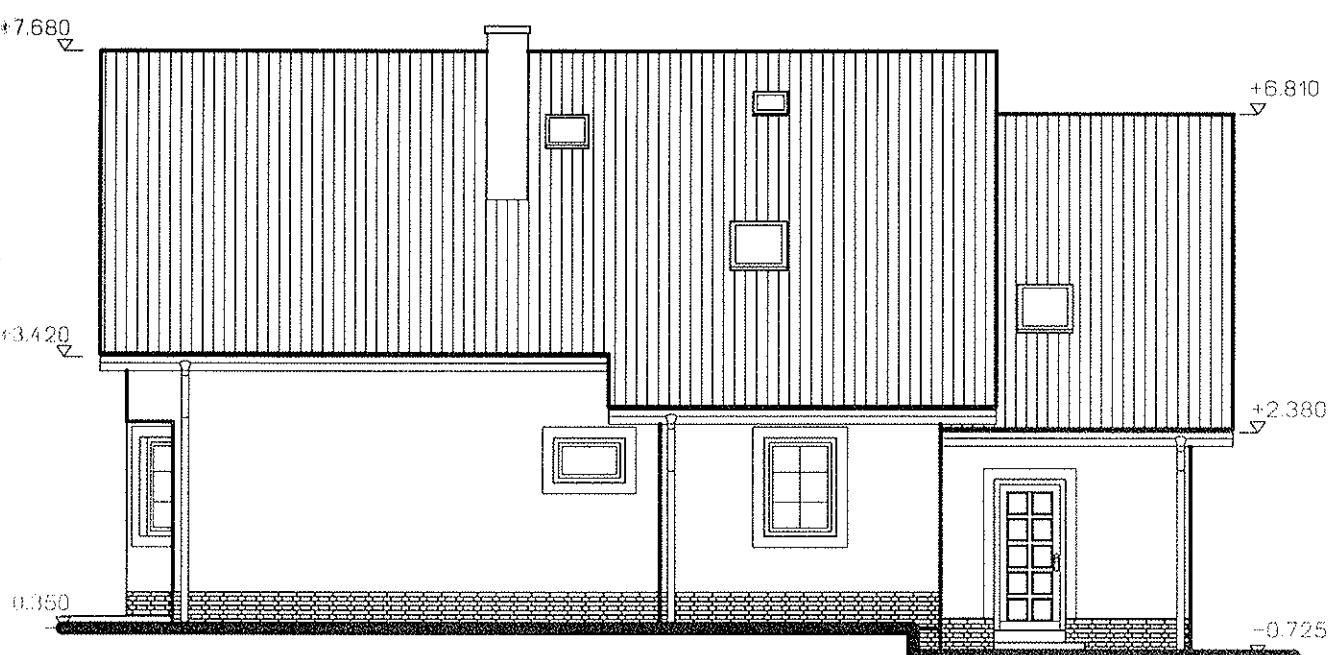


POHLED ZADNÍ

POHLEDY

MĚŘÍTKO: 1:100

**GSERVIS**  
projekt & realizace rodinných domů

# ALFA 3 PLUS-Z

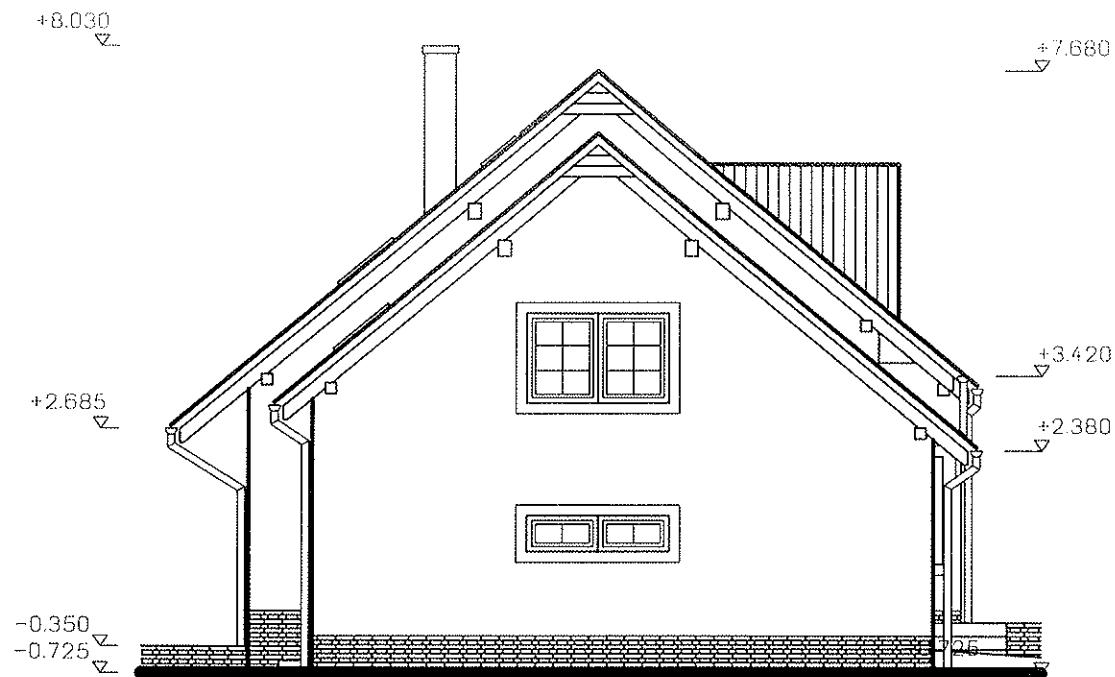

POHLED BOČNÍ



POHLED BOČNÍ

POHLEDY

MĚRÍTKO: 1:100

**GSERVIS**  
projekt a realizace rekonstrukcí domů